

Ведомость рабочих чертежей основного комплекта

Л истм	Наименование	Примечание
1	Общие данные.	
2	План с сетями В1, К1, К2	
3	Продольный профиль В1	
4	Продольный профиль К1	
5	Продольный профиль К2	
6	Детализировка водопроводных колодцев В1	
7	Таблица круглых водопроводных колодцев	
8	Таблица водопроводных прямоугольных камер	
9	Таблица канализационных колодцев	

Ведомость ссылочных и прилагаемых документов

Обозначение	Наименование	Примечание
<u>Ссылочные документы</u>		
Серия 901-09-11.84	Колодцы водопроводные. Альбом I, Альбом II, Альбом IV	
Серия 902-09-22.84	Колодцы канализационные. Альбом I, Альбом II	
СП 31.13330.2012	Водоснабжение. Наружные сети и сооружения	
СП 32.13330.2012	Канализация. Наружные сети и сооружения	
<u>Прилагаемые документы</u>		
39/19-НВК	Спецификация оборудования на 2 листах	

Основные показатели по чертежам водопровода и канализации

Наименование системы	Расчетный расход				Примечание
	м ³ /сум	м ³ /час	л/с	при пожаре л/с	
Система В1	15,760	5,220	2,924	30 – наружн. 2x2,6 – внутр.	Гарантированный H=25м
Система К1	15,760	5,220	4,524		

Общие указания

1. Принятые проектные решения соответствуют требованиям экологических санитарно – гигиенических противопожарных и других норм действующих на территории РФ, и обеспечивают безопасную для жизни и здоровья людей эксплуатацию объекта при соблюдении мероприятий предусмотренных настоящей документацией

2. Право осуществлять проектирование в области строительной деятельности данного рода объектов предоставлено свидетельством о допуске к работам, которые оказывают влияние на безопасность объектов капитального строительства № 0258.01-2013-6316190951-П-038 от 06.08.2015 г., выданным НП СРО «Гильдия архитекторов и проектировщиков Поволжья» (регистрационный номер СРО-П-038-28102009).

По условиям подключения (технологического присоединения) ООО СЗ "ШАРД" к централизованной системе холодного водоснабжения от 17.07.2018 № 17/07/18 водоснабжение данной застройки осуществляется от существующего магистрального водопровода Ø400мм по ул. Осетинской

Для обеспечения потребности в воде на хозяйственно-питьевые и противопожарные нужды поликлиники предусмотрена прокладка кольцевого внутриводопровода Ø225мм от существующего водопровода Ø400мм по ул. Осетинской. От проектируемой камеры, расположенной на водопроводе Ø400мм по улице Осетинской запроектированы гвоздь ввода водопровода Ø225мм на площадку строительства с последующей закольцовкой между собой. Каждый ввод рассчитан на пропуск 100% расхода воды.

Наружное пожаротушение поликлиники осуществляется от трех проектируемых пожарных гидрантов, расположенных на внутриводопроводном кольцевом водопроводе Ø225мм.

Проектируемый внутриводопровод на хоз-питьевые нужды выполняется из полипропиленовых труб ПЭ 100 SDR 17 225 x 13.4 по ГОСТ 18599-2001* питьевая с устройством на сети колодцев и камер с запорной арматурой.

В районе строительства объекта «Поликлиника на 700 посещений в смену в пос. «Волгарь» Куйбышевского района г. Самара» ранее запроектирована и проложена хоз-бытовая канализация Ø500 мм для жилого района «Волгарь», 12 квартал по ул. Виталия Талабаева. Для отвода хоз-бытовых стоков от поликлиники запроектирована внутриводопроводная хоз-бытовая сеть канализации Ø160мм с последующим подключением в существующие внутриводопроводные сети бытовой канализации диаметром 500мм.

Наружные сети хоз-бытовой канализации запроектированы из труб полипропиленовых по ТУ 22.21.21-014-50049230-2018 (в соответствии с требованиями ГОСТ Р 54475-2011) SN8

Работы по прокладке трубести открытым способом.

Футляр проложить открытым способом и покрыть весьма усиленной гидроизоляцией из полимерной липкой ленты. Зазор между полипропиленовой трубой и футляром заделать просмоленной прядью и битумом.

Для прохождения проектируемой водопроводной линии через стенки колодцев и камер заложить стальные гильзы. Гильзы покрыть весьма усиленной гидроизоляцией из полимерной липкой ленты.


Траншеи выполнить шириной 1,1м (с учетом крепления), глубиной на 0,15м ниже низа проектируемой трубы.

Котлованы и траншеи разработать без откосов, с креплениями стенок досками. При глубине проведения работ более 3-х метров откосы закрепить стальными трубами Ø219x6мм и досками (количество стальных труб – 14 шт).

Изм.	Код.уч.	Листм № док	Подп.	Дата	39/19-НВК		
Гл.спец.	Жилиевъ			05.20	«Поликлиника на 700 посещений в смену в пос. «Волгарь» Куйбышевского района г. Самара»		
Н.контр.	Ивановъ			05.20	Наружные сети водоснабжения и канализации		
ГИП	Ивановъ			05.20	Стация Листм Листовъ		
					R	1	8
					Общие данные.		
					ИП ИВАНОВЪ		

Согласовано

№ подл. Проверка и достоверность
Инициалы

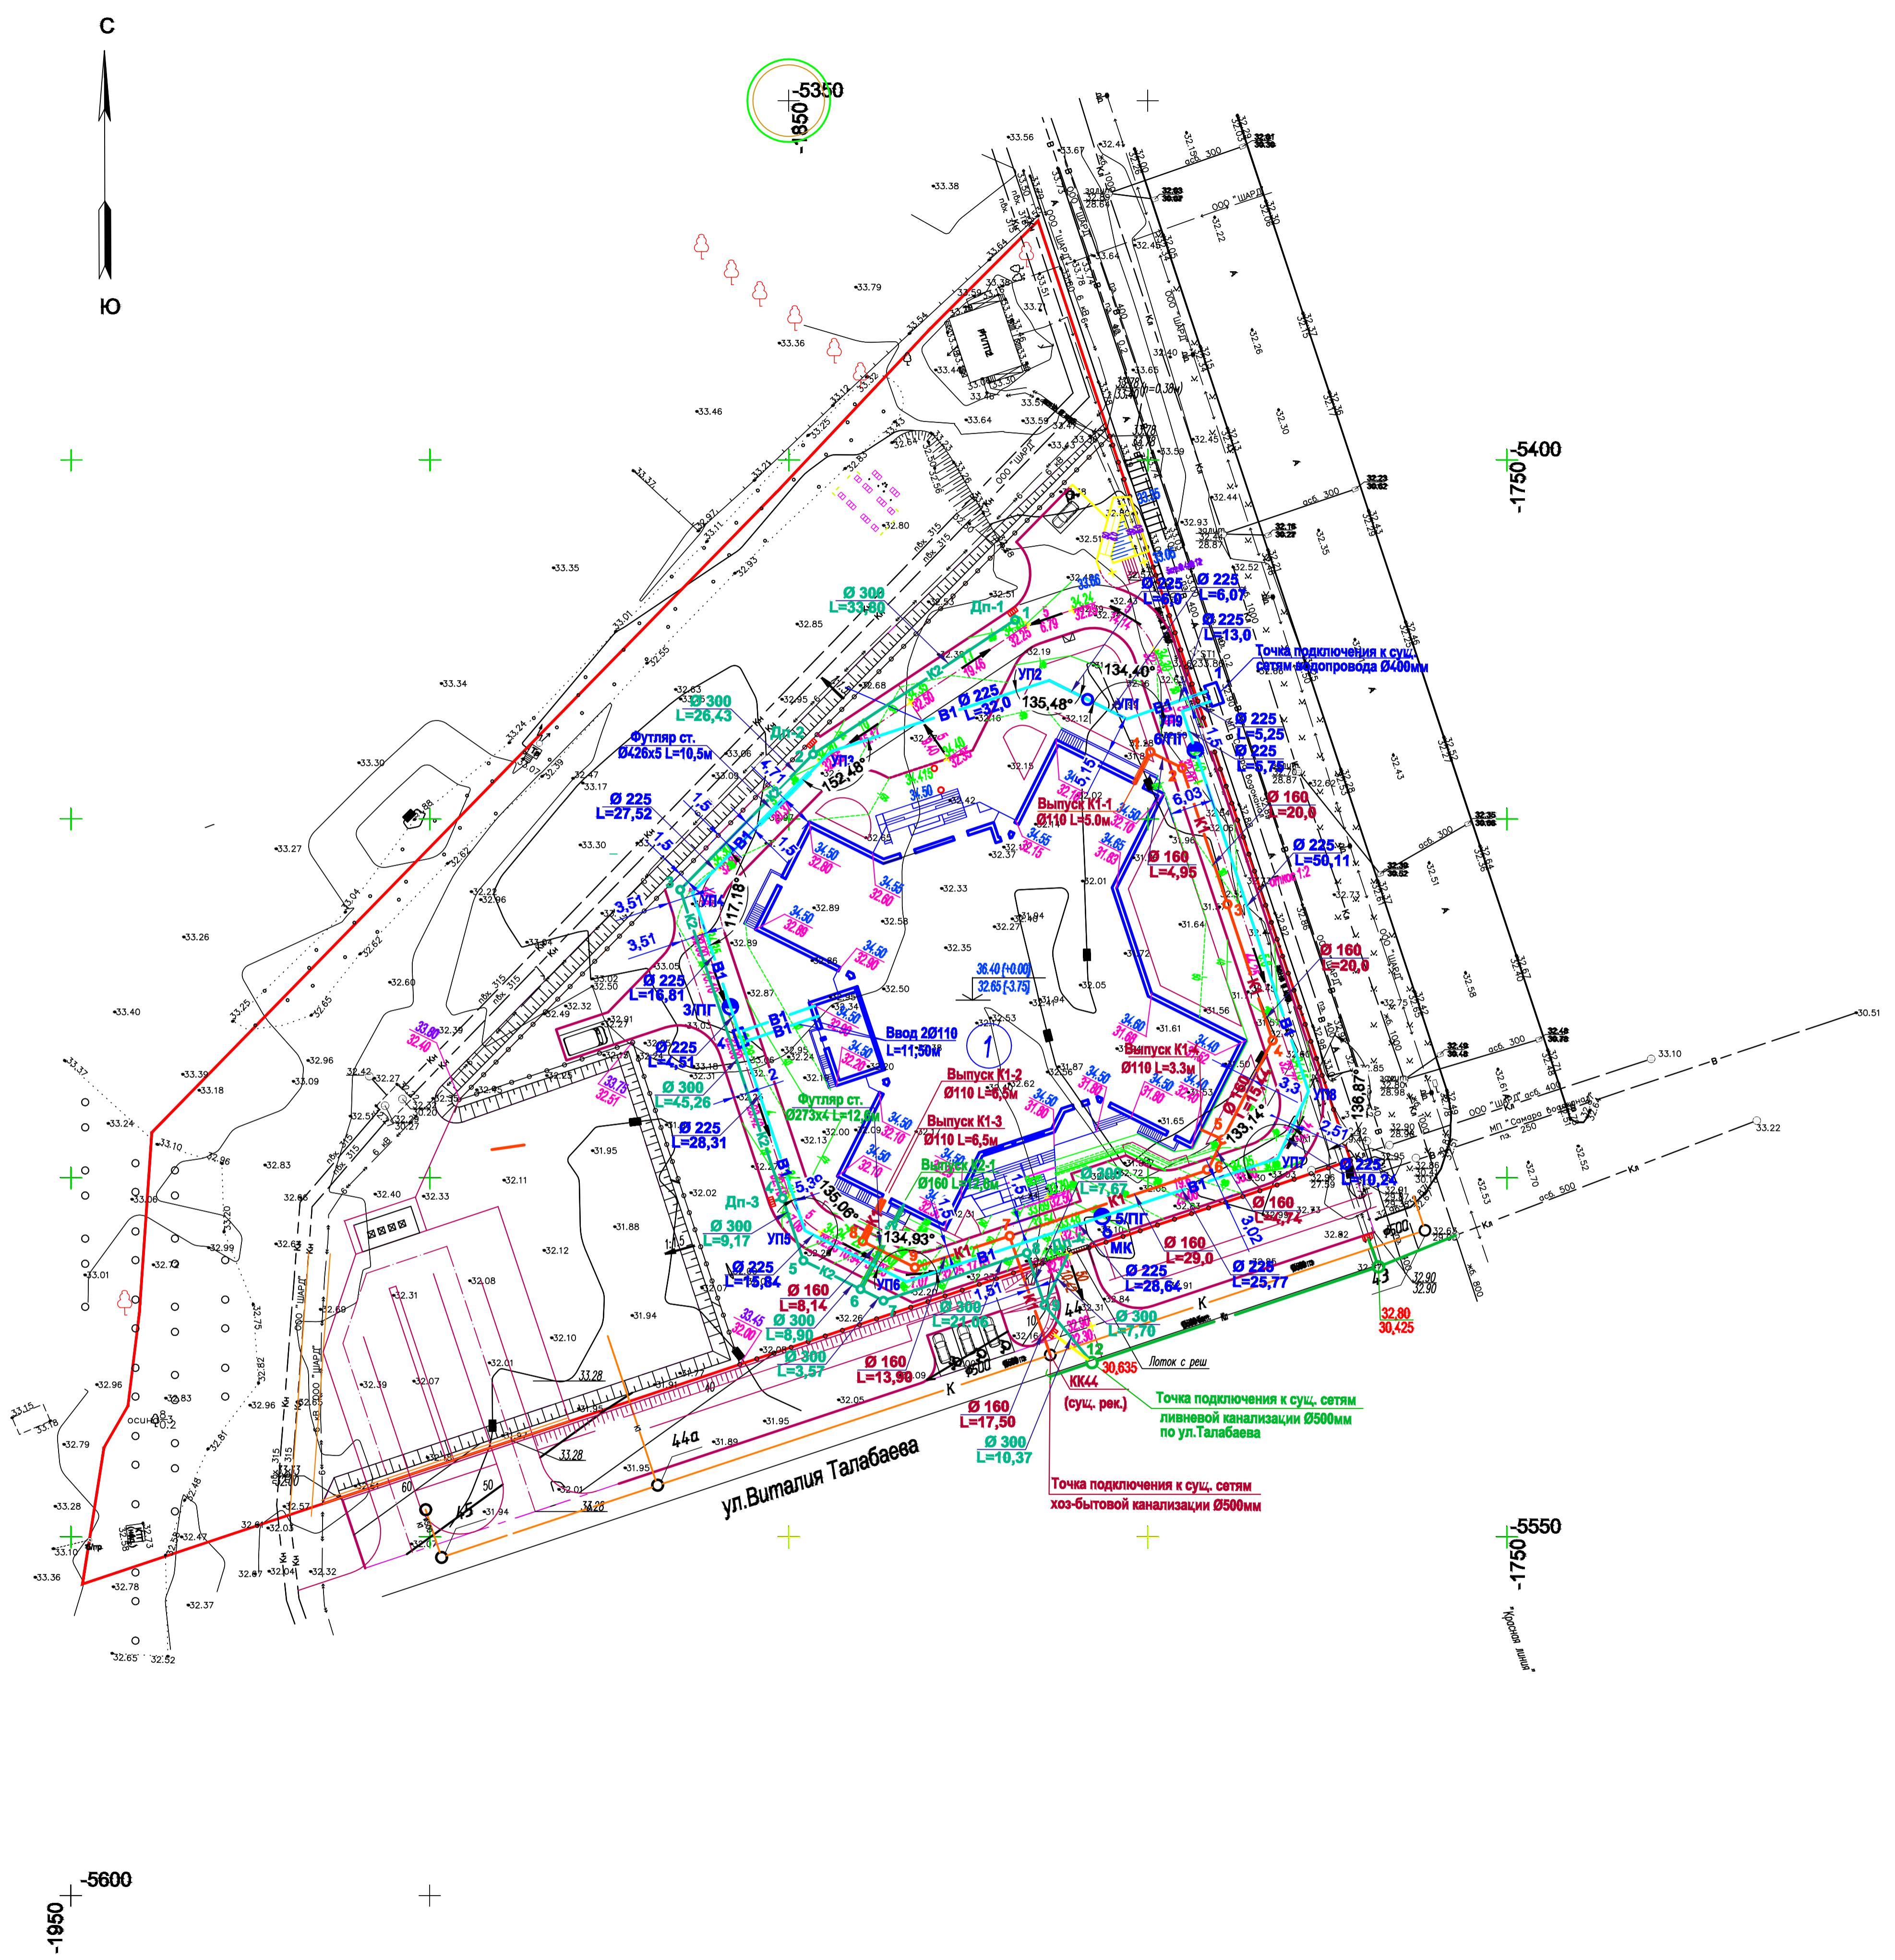

Ведомость жилых и общественных зданий

Номер на плане	Наименование и обозначение	Этажность здания	Площадь, м ²				Строительный объем, м ³				
			Количество		Площадь, м ²						
			квартир	застройки	всего	общая норми- руемая					
1	Поликлиника	6	1	—	2701.31	2701.31	—	44012.706	52984.851	8972.145	всего

УСЛОВНЫЕ ОБОЗНАЧЕНИЯ Генплан с сетями К1


K —	Существующие сети хоз-бытовой канализации
Kл —	Существующие сети дождевой канализации
K1 —	Проектируемые сети хоз-бытовой канализации
K2 —	Проектируемые сети дождевой канализации

Условные обозначения:

— граница отведенного участка	- граница благоустриваемого участка
— поток с решеткой	- дождеприемник
Дп2	- калитка
K1	- ограждение
—	- шлагбаум
██████	площадка для мусоросборников



30/19-НВК					
«Поликлиника на 700 посещений в смену в пос. «Волго» Красногвардейского района г. Самара»					
Ном.	Код уч.	Лист	Н. док.	Подпись	Лата
Гл.спец	Жиганова	Лист	Макаров	35.20	
Н.контроль	Иванов			05.20	
ГИП	Иванов			05.20	
					План с сетями М 1:500
					ИПИЕРДНОЕ

Профиль В1

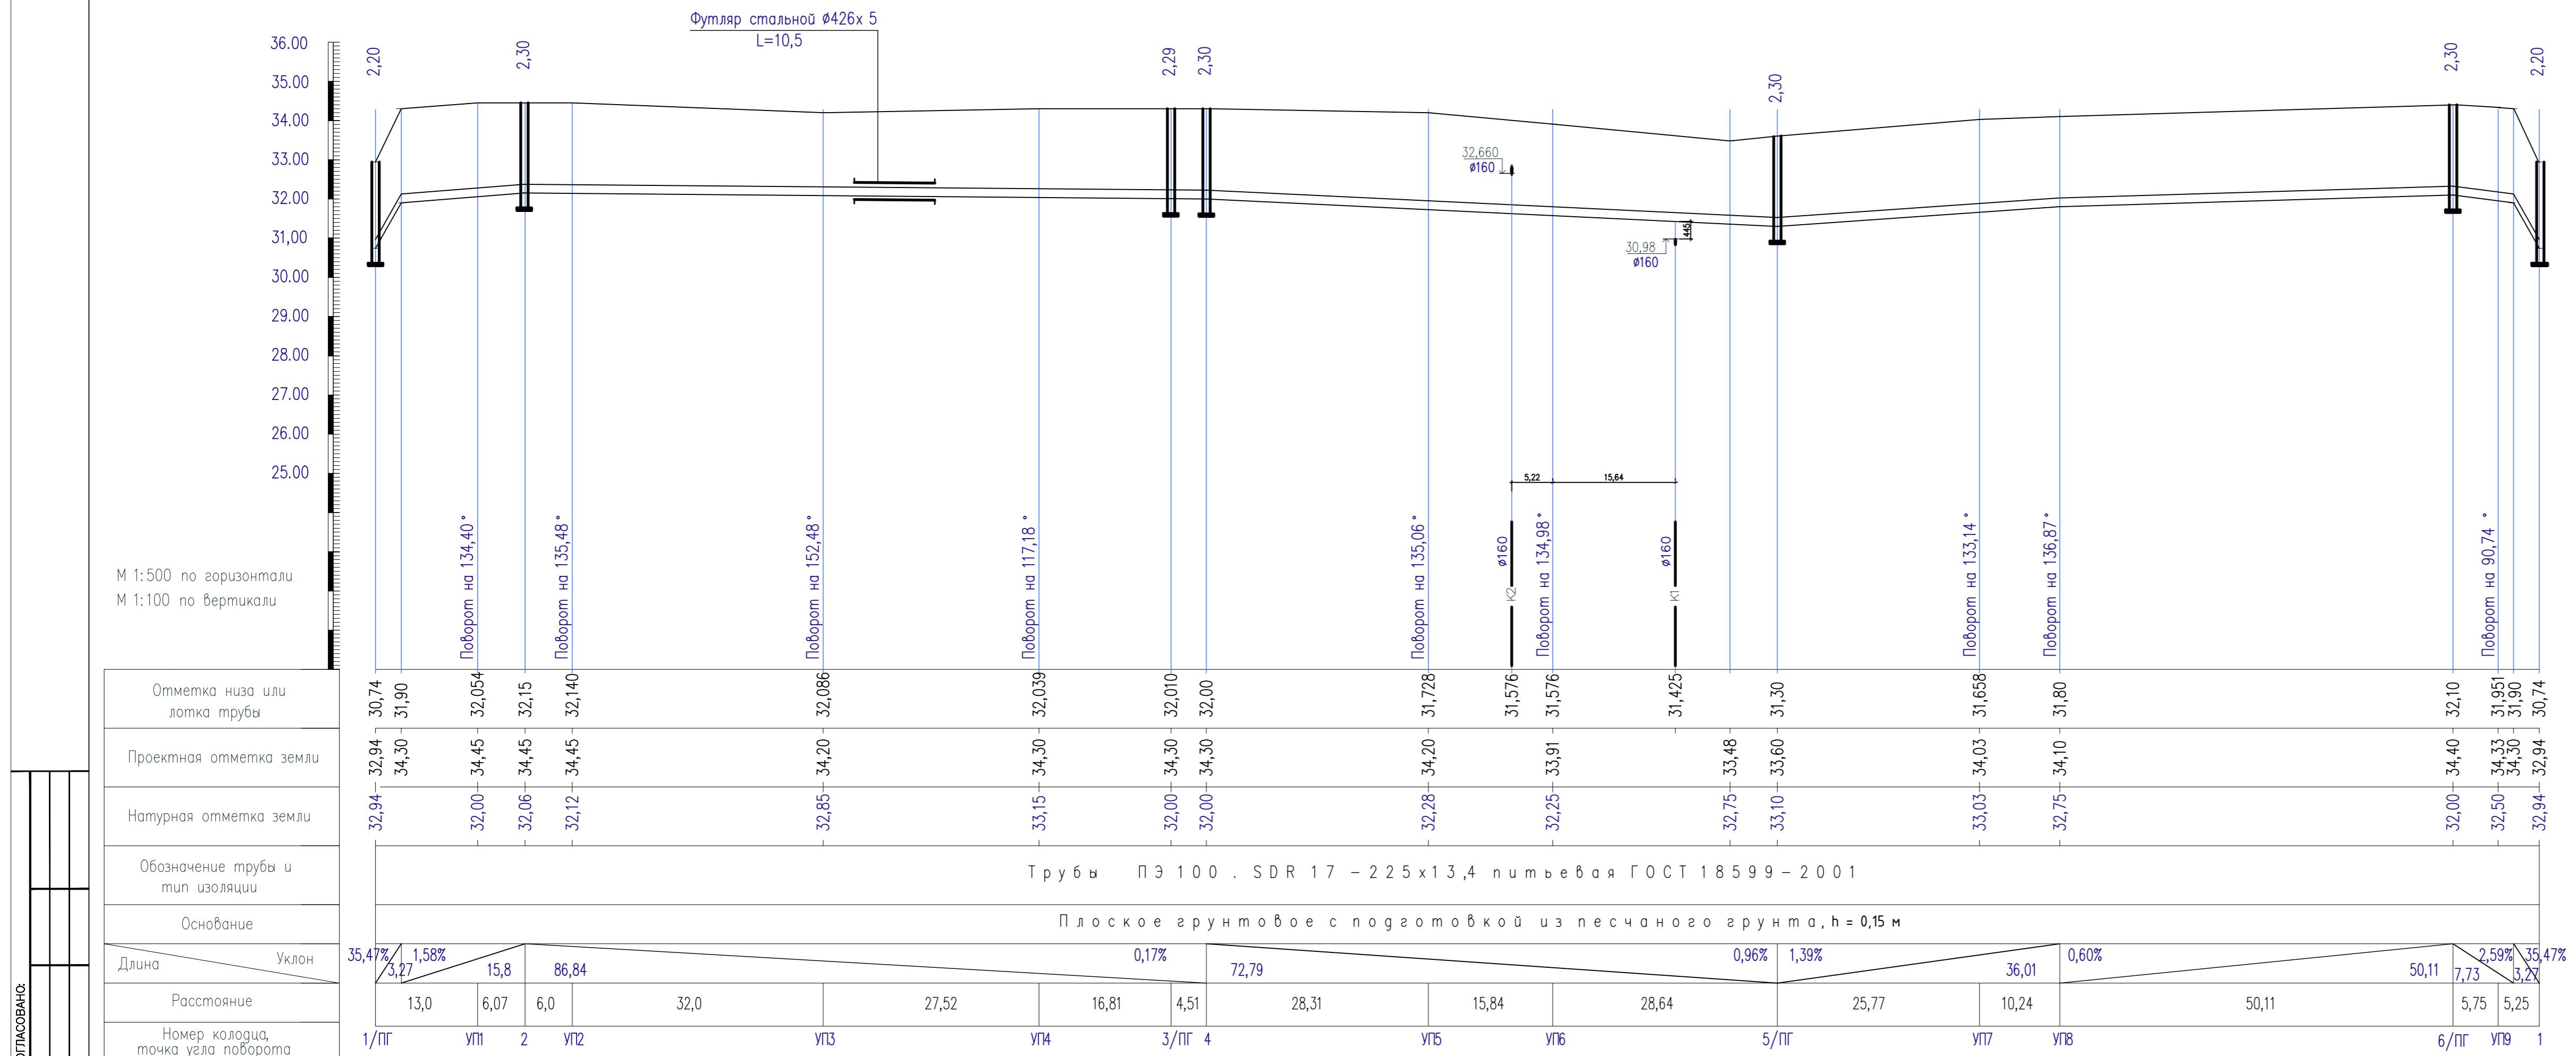

39/19-НВК					
«Поликлиника на 700 посещений в смену в пос. "Волгарь" Куйбышевского района г. Самара»					
Изм.	Код участка	Лист № док.	Подп.	Лата	Статус
Гл.спец.	Жиллеева	05.20			Листом
Н.контр.	Иванов	05.20			Р
ГИП	Иванов	05.20			З
					8
					Продольный профиль В1
					ИП ИВЕРНО

Профиль К1

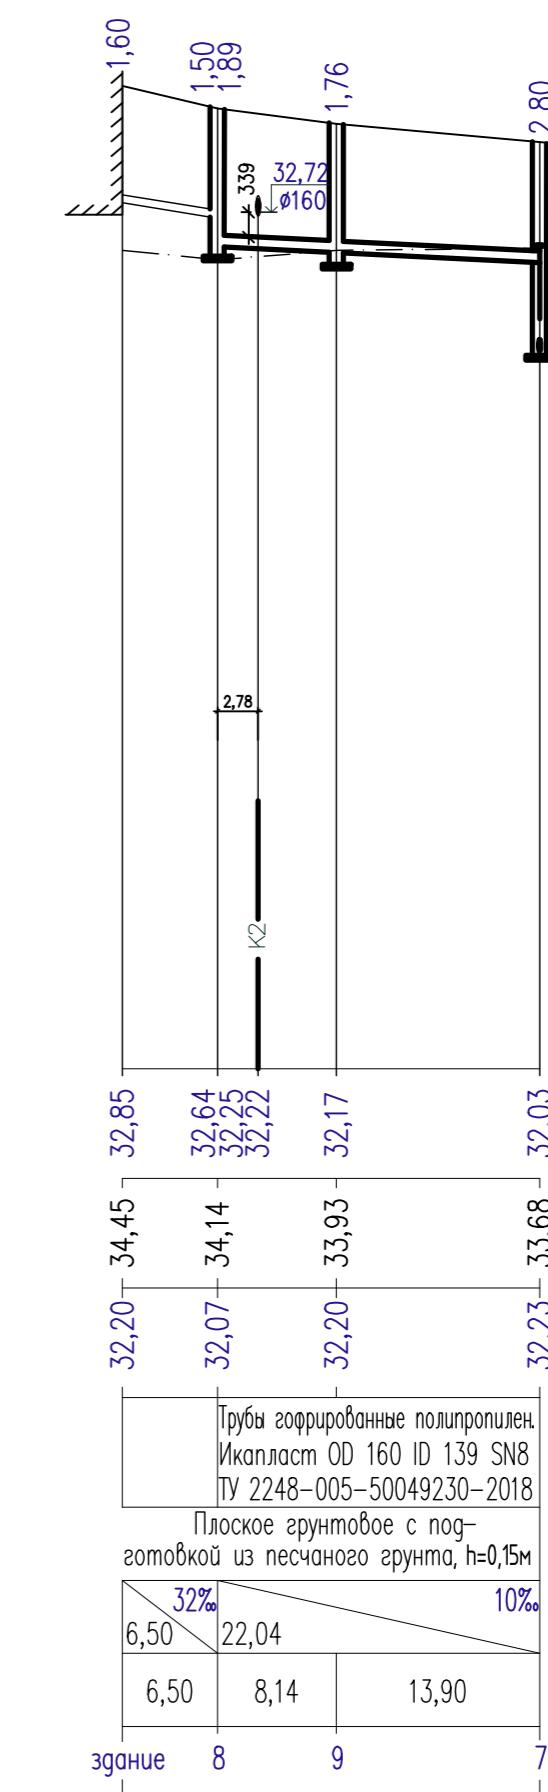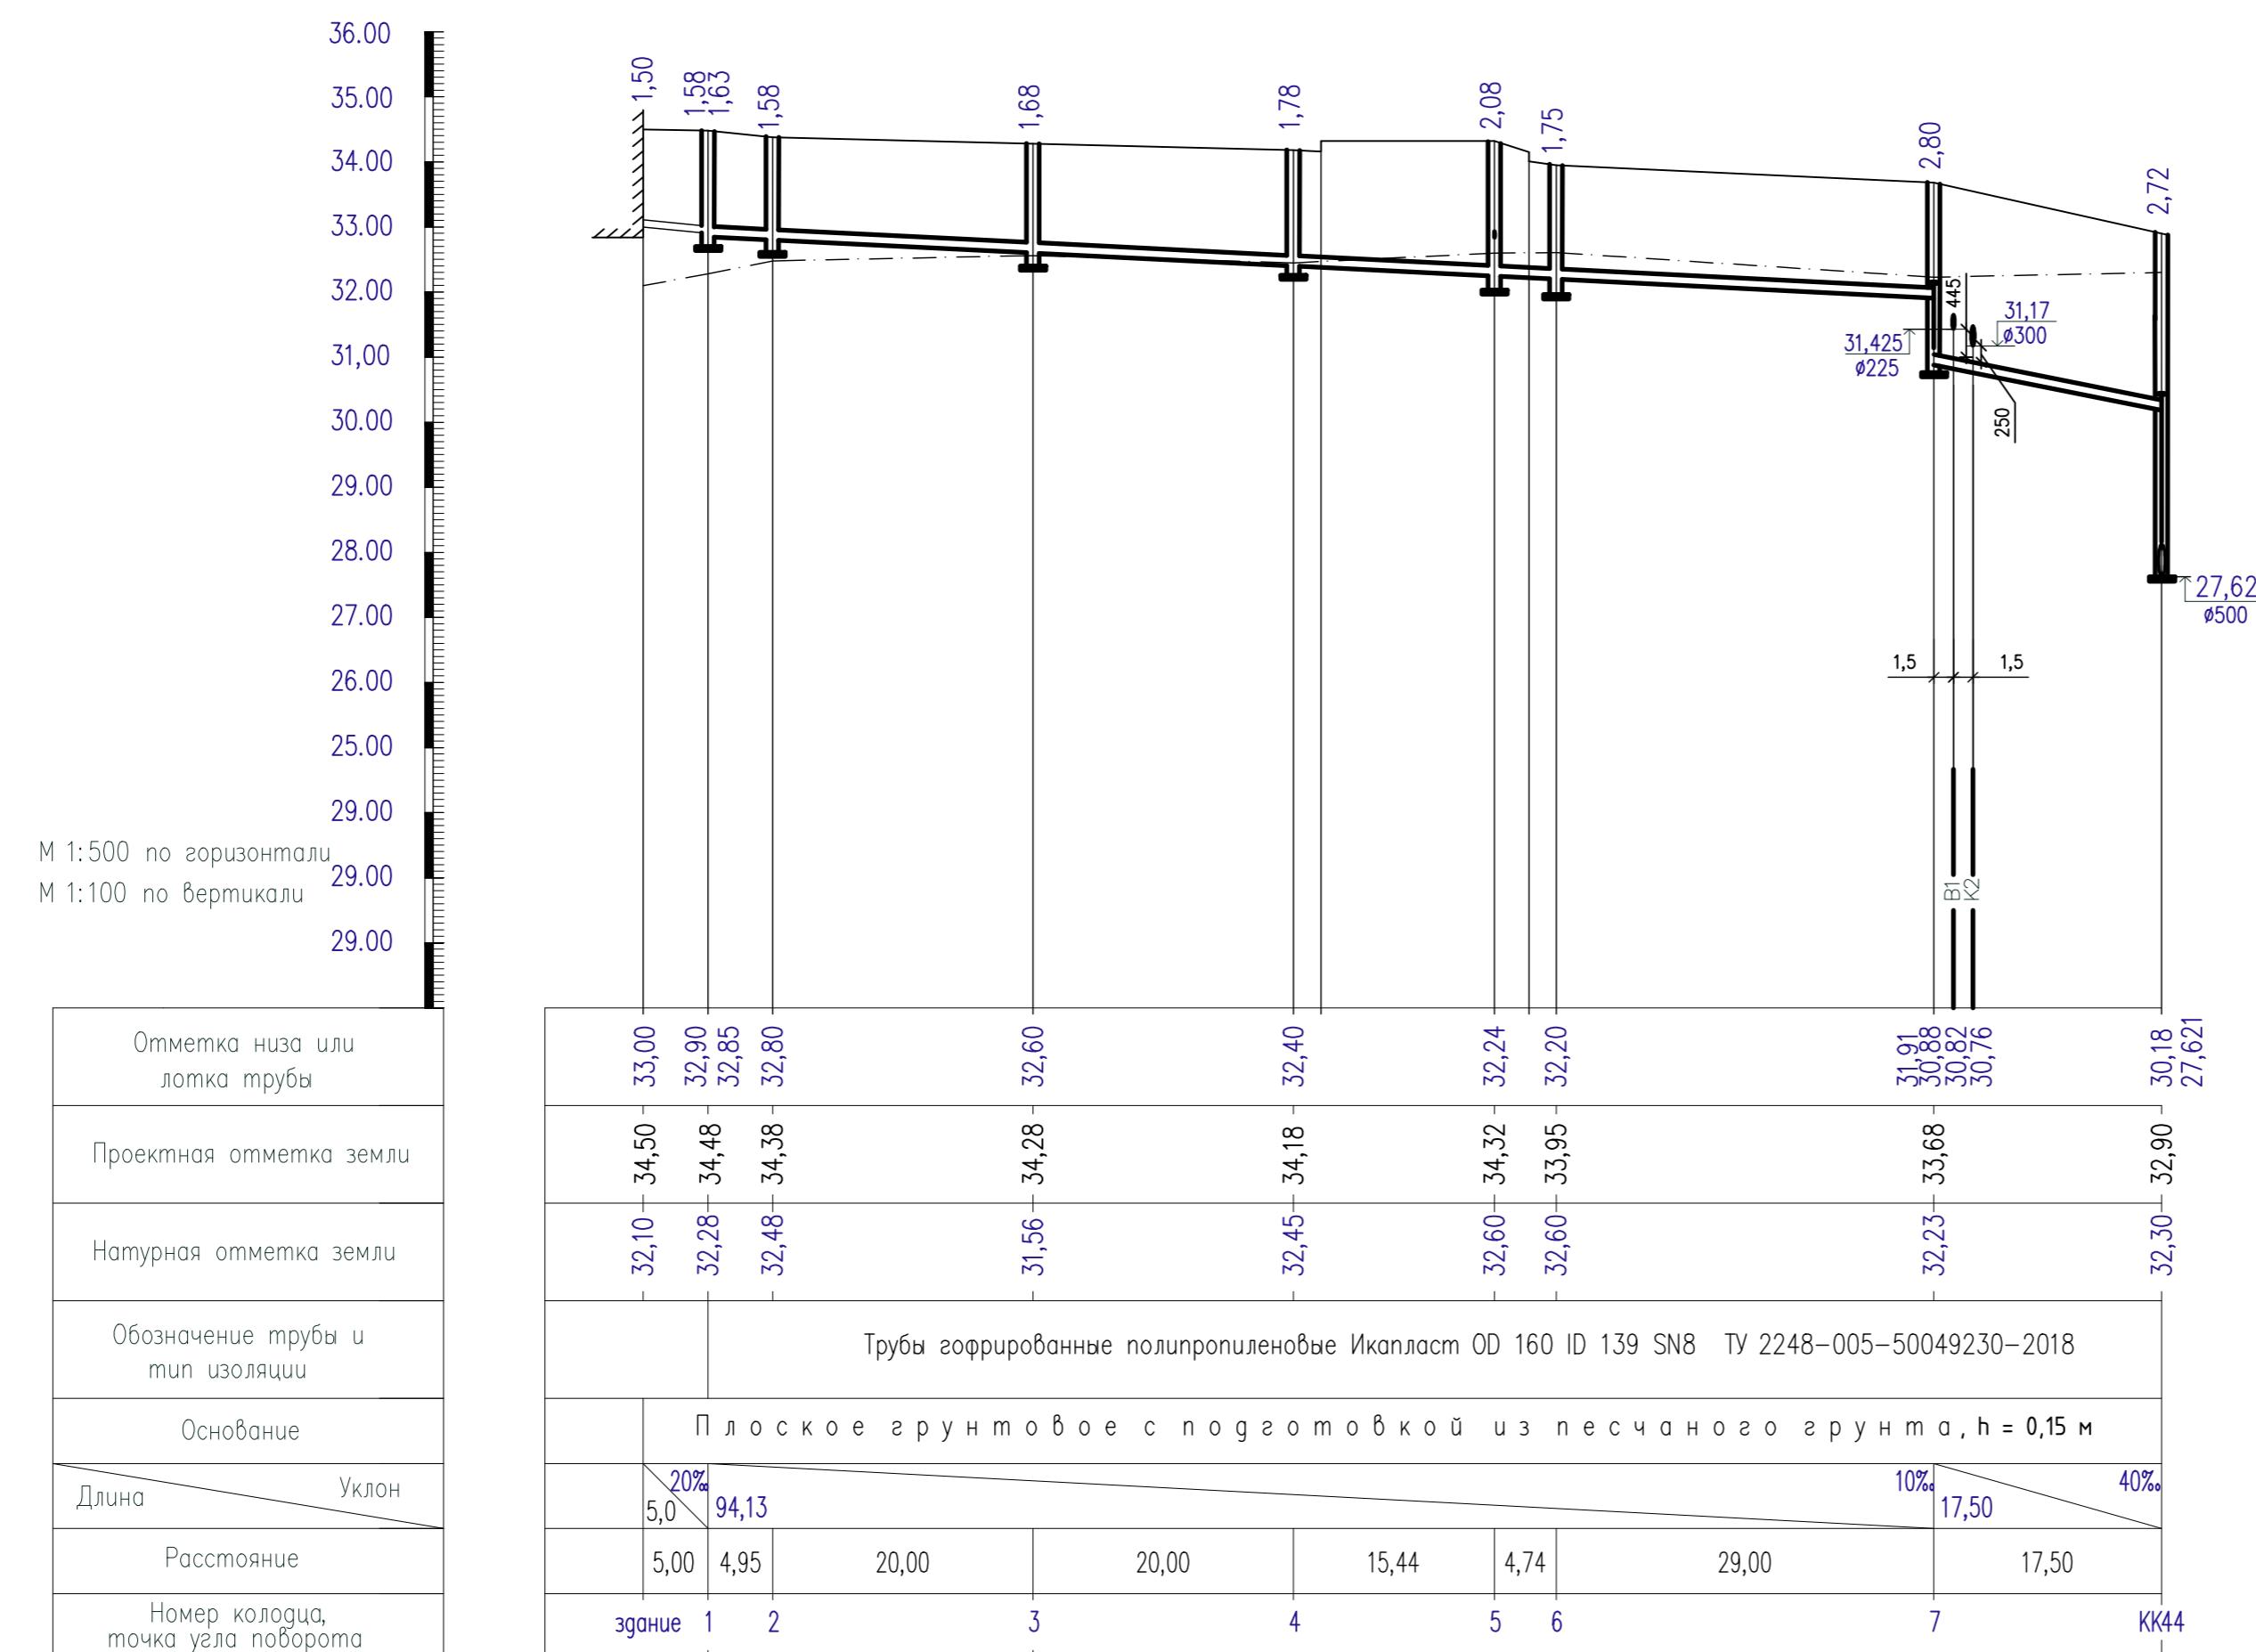

Примечание: * - отметка требует уточнения.

39/19-НВК		«Поликлиника на 700 посещений в смену в пос. «Волгарь» Куйбышевского района г. Самара»			
Изм	Код уч	Лист	№ док	Подп.	Лата
Гл.спец.	Жилейба		05.20		
Н.контр.	Иванов		05.20		
ГИП	Иванов		05.20		

Наружные сети водоснабжения и канализации

Продольный профиль К1

ИП ИВАНОВ

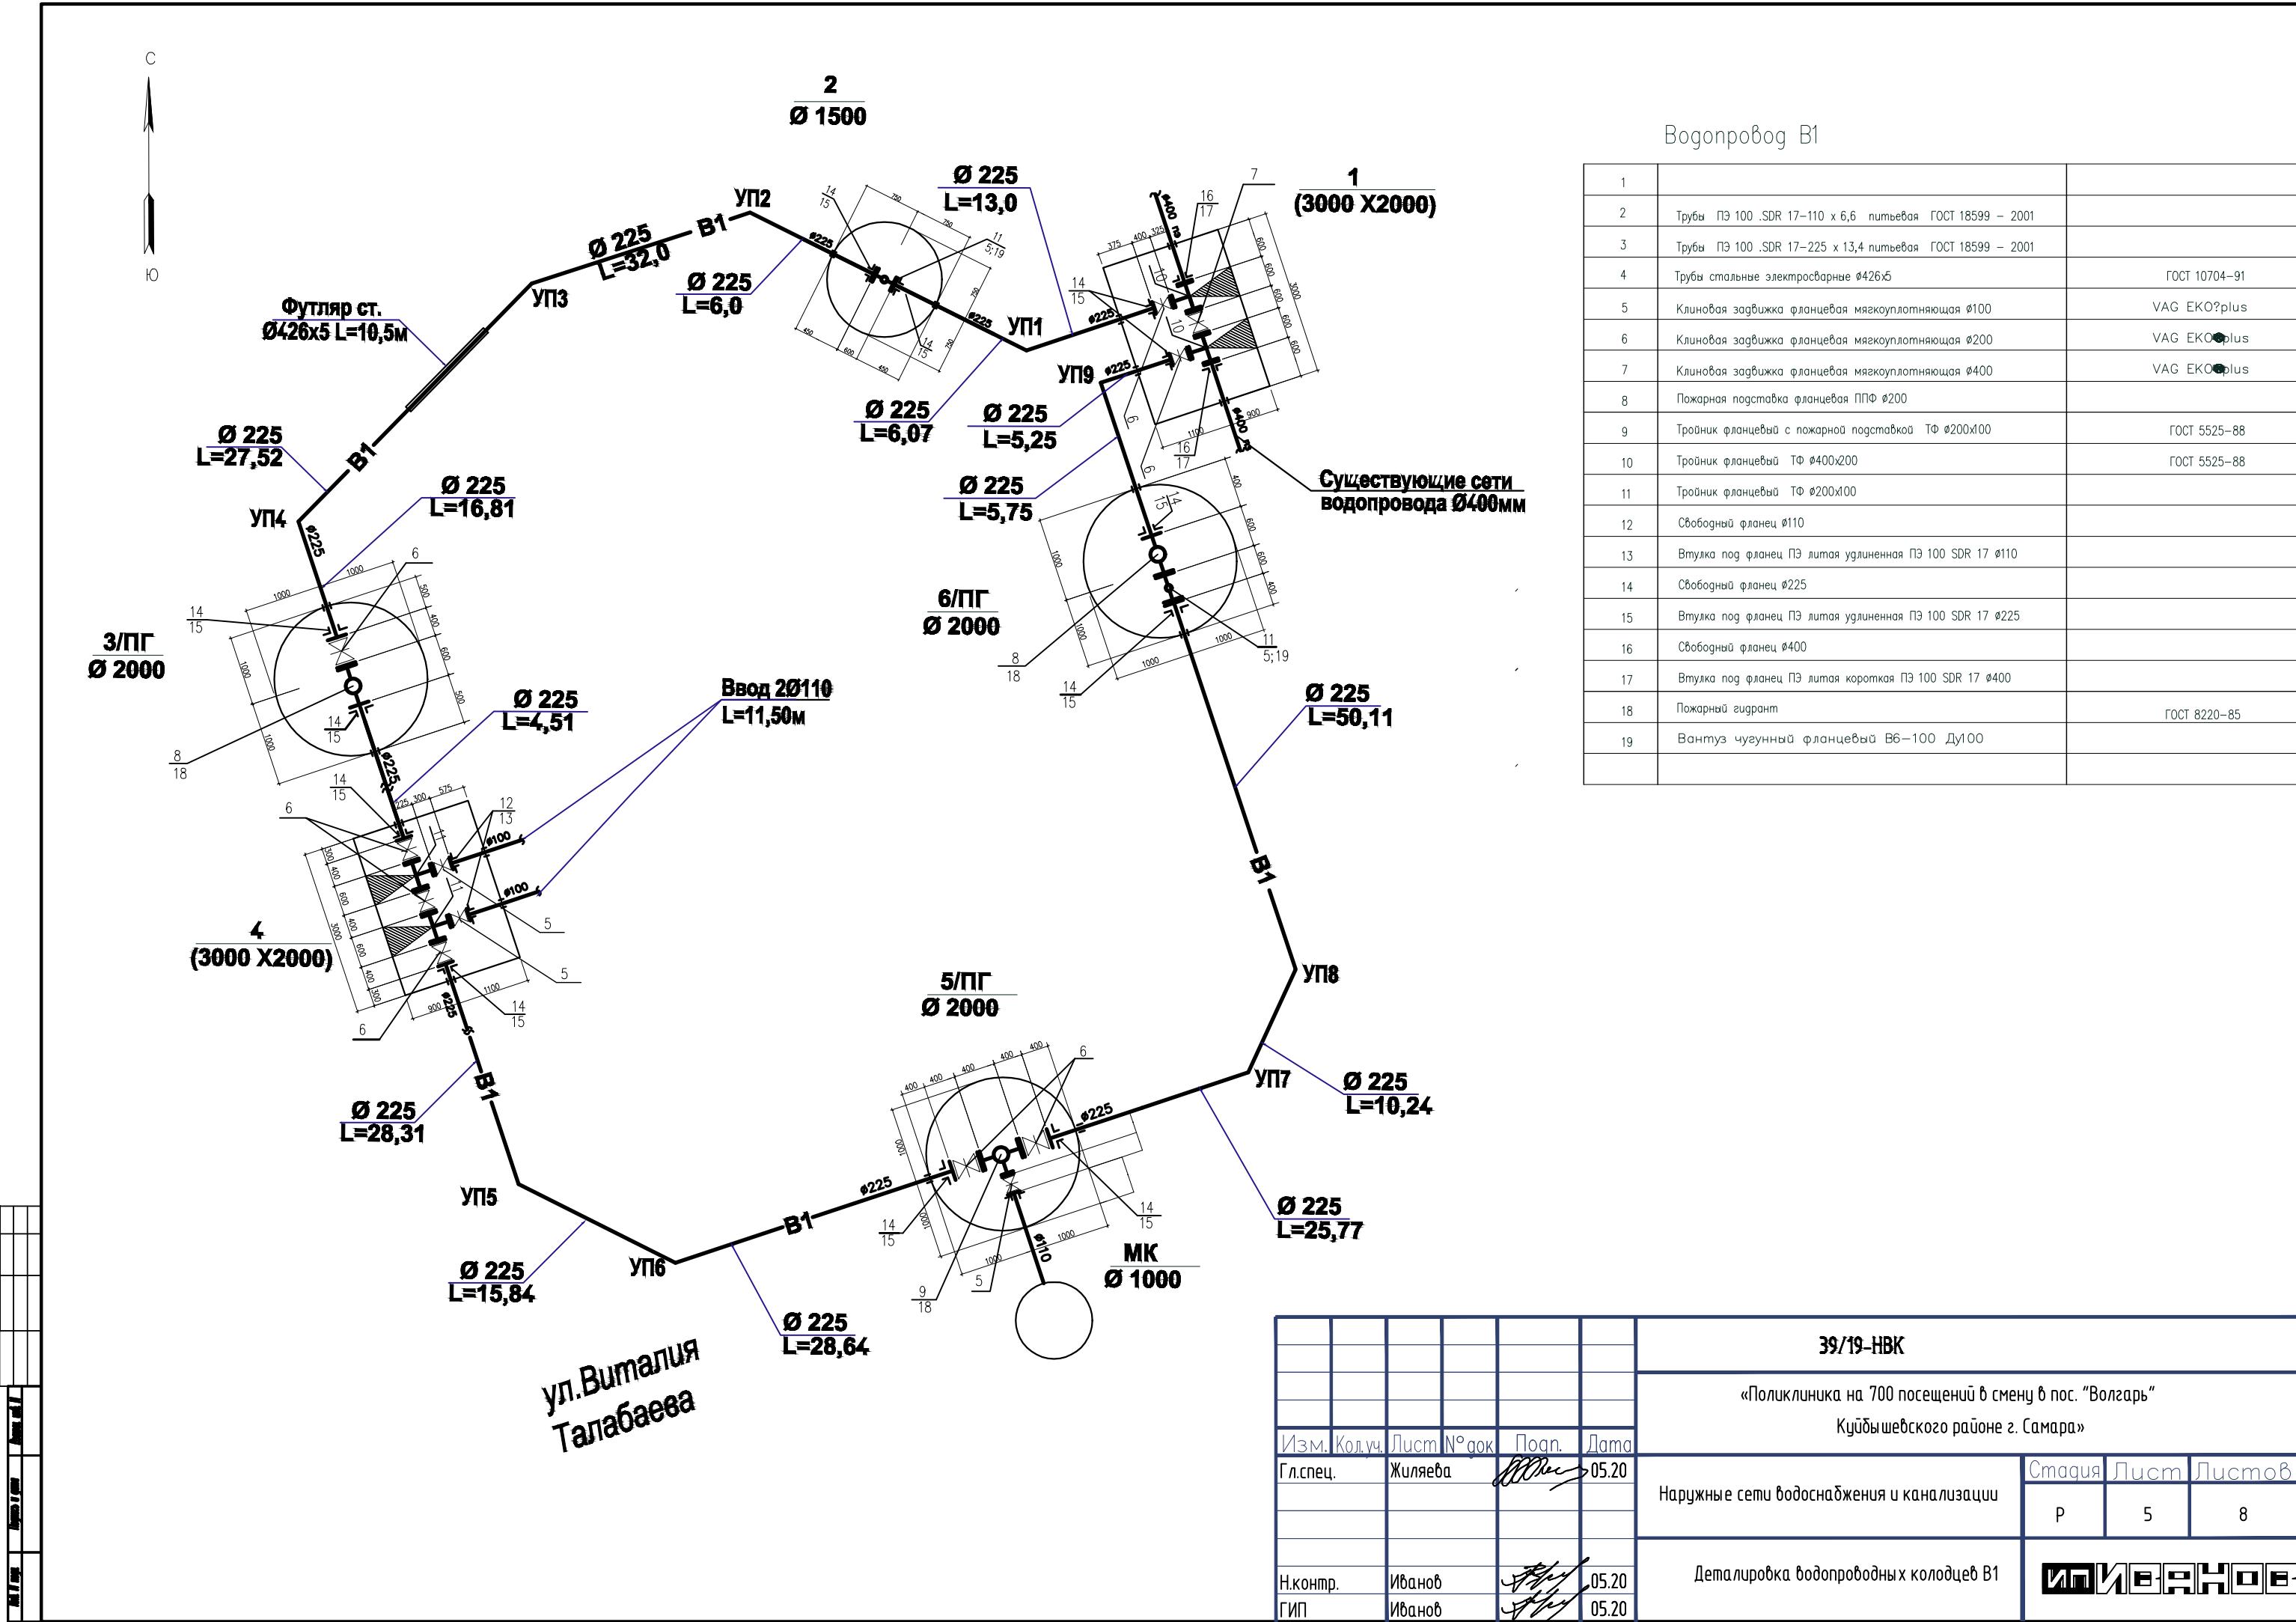


Таблица водопроводных колодцев 901-09-11.84 Альбом II

Номер колодца по плану	Марка колодца по групповым условиям	Диаметры трубопроводов, мм		Номер схемы узла	Диаметр колодца, Дк мм	Полная глубина колодца по профилю, Н мм	Высота рабочей части, Н мм	Номер строительно-монтажной схемы	Высота горловины с перекрытием, h2 мм	Объем бетона на упоры, м3	Расход материалов										Тип люка		Стремянка		Гидроизоляция			
											Днище		Рабочая часть		Плита перекрытия		Горловина											
		Dу	dy								ПН-10	ПН-15	ПН-20	КС10-6	КС15-6	КС20-9а	1ПП10-2	2ПП15-1	1ПП20-1	2ПП20-2	К0-6	ПД6	ПН10-2	КС7-3	КС7-6	КС7-9		
2	В-2	225	-	У-2	1500	2550	1800	СМ-7	750	-	1			2			1		2		1		Л	C-2 17.06	+			
3-ПГ	В-2	225	-	У-14г	2000	2540	1800	СМ-11	740	-	1		1	2				1	4	1		Л	C-2 17.06	+				
5-ПГ	В-2	225	110	У-10г	2000	2550	1800	СМ-11	750	-	1		1	2				1	4	1		Л	C-2 17.06	+				
6-ПГ	В-2	225	-	У-14г	2000	2550	1800	СМ-11	750	-	1		1	2				1	4	1		Л	C-2 17.06	+				
МК	В-2	110	-		1000	3550	2100	СМ-1	1450	-	1	2	1			1				2	1	1	Л	C-2 17.06	+			

Инв. № подл. Погодись и дата Взам. инв. №

Примечания:

- Все сборные ж/б элементы устанавливаются на цементно-песчаном растворе марки 100.
- Под плитой днища выполнить щебеночное основание, h=100мм (щебень марки 600, фр. 10-20) и бетонную подготовку (бетон марки 100), h=100мм.
- Плита днища кладется на бетонную подготовку на цементно-песчаном растворе марки 100, h=20мм.
- Предусмотреть вертикальную и горизонтальную обмазочную гидроизоляцию, выполненную из горячего битума в несколько слоев (не менее 2), общей толщиной 4-5мм, по грунтовке из битума, растворенного в бензине, всех вскрытых бетонных поверхностей, соприкасающихся с грунтом.
- Металлоконструкции огрунтовать грунтовкой ГФ-021 за один раз и окрасить эмалью ПФ-115 за 2 раза вручную.

Изм.	Кол.уч.	Лист № док	Подп.	Дата	39/19-НВК					
Гл.спец.	Жилиева		05.20		«Поликлиника на 700 посещений в смену в пос. "Волгарь" Куйбышевского района г. Самара»					
				Наружные сети водоснабжения и канализации			Стадия	Лист	Листов	
Н.контр.	Иванов		05.20					R	6	8
ГИП	Иванов		05.20		Таблица круглых водопроводных колодцев			ИП	ИВАНОВ	

Таблица водопроводных колодцев (камеры прямоугольные 901-09-11.84 Альбом IV)

Номер колодца по плану	Марка колодца по грунтовым условиям	Диаметры трубопроводов, мм	Номер схемы узла	Размеры колодца, мм	Полная глубина колодца по профилю, Н, мм	Высота рабочей части, Н, мм	Высота горловины с перекрытием, h2, мм	Объем бетона на рабочую часть, м3, В20	Объем бетона на упоры, м3, В12,5	Расход материалов										Сборные железобетонные элементы Серия 3.900-1-14		Сборные железобетонные элементы Серия 3.900-1-14		Кирпичная кладка ряды	Тип люка	Стрелка	Гидроизоляция		
										Днище	Днище	П10	П12	П21 (П21-5Б)	П20 (П21-5А)	П29 (П21g-5А)	П30	П31	П33	П10-6	ПД-6	ПП10-2	КС7-3	КС7-9	КС10-3	КС10-6	КС10-9	Л*2 C-3 20,3 +	Л*2 C-3 20,3 +
Dy	dy									Д-30-20	Д-25-25	П10	П12	П21 (П21-5Б)	П20 (П21-5А)	П29 (П21g-5А)	П30	П31	П33	П10-6	ПД-6	ПП10-2	КС7-3	КС7-9	КС10-3	КС10-6	КС10-9	Л*2 C-3 20,3 +	Л*2 C-3 20,3 +
1	В-2	400	225		3000	2000	2450	1800	650	4,3	0,18	1			1	1	2			2		2							
4	В-2	225	110	ПК3	3000	2000	2550	1800	750	5,5	0,18	1			1	1	2			8	2								

Инв. № подл. Логотиск и дата Взам.инф. №


Примечания:

- Все сборные ж/б элементы устанавливаются на цементно-песчаном растворе марки 100.
- Под плитой днища выполнить щебеночное основание, h=100мм (щебень марки 600, фр. 10-20) и бетонную подготовку (бетон марки 100), h=100мм.
- Плита днища кладется на бетонную подготовку на цементно-песчаном растворе марки 100, h=20мм.
- Предусмотреть вертикальную и горизонтальную обмазочную гидроизоляцию, выполненную из горячего битума в несколько слоев (не менее 2), общей толщиной 4-5мм, по грунтотвоке из битума, растворенного в бензине, всех вскрытых бетонных поверхностей, соприкасающихся с грунтом.
- Металлоконструкции огрунтовать грунтотвокой ГФ-021 за один раз и окрасить эмалью ПФ-115 за 2 раза вручную.

39/19-НВК																													
«Поликлиника на 700 посещений в смену в пос. "Волгарь" Куйбышевского района г. Самара»																													
Изм.	Кол.уч.	Лист	№ док	Подп.	Дата	Гл.спец.	Жилиева														Стадия	Лист	Листов						
Наружные сети водоснабжения и канализации																				R	7	8							
Таблица водопроводных прямоугольных камер																				ИПИВЕРНО									

Таблица круглых канализационных колодцев

Номер колодца по плану	Марка колодца по грунтовым условиям	Марка колодца	Полная глубина колодца по профилю, мм	Диаметр колодца, D _к , мм	Глубина лотка, h _л , мм	Высота рабочей части, H, мм	Высота горловины, h, мм	Расход материалов по т.п. 902-09-22.84, альбом II																						
								Днище			Рабочая часть			Плита перекрытия			Горловина			Стремянка	Гидроизоляция стен/днища, м ²									
Объем бетона на лоток, м ³	ПН 10	ПН 15	ПН 20	КС10-6	КС10-9	КС15-6	КС15-9	КС20-6	КС20-9	ПП 10-1	ПП 10-2	ПП 15-1	ПП 15-2	2ПП 20-2	КС 7-3	КО 6	ПДБ	Кирпичные ряды	Тип люка											
1	II	КСП	1630	1000	200	900	520	0,36	1																3	-	Л	C1-01	+	
2	II	КСП	1580	1000	200	900	470	0,36	1																1	1	-	Т	C1-01	+
3	II	КСЛ	1680	1000	200	900	570	0,36	1																2	1	-	Т	C1-01	+
4	II	КСП	1780	1000	200	900	670	0,36	1																3	1	-	Т	C1-01	+
5	II	КСУ	2080	1500	300	1200	580	0,74		1															2	1	-	Т	C1-02	+
6	II	КСП	1750	1000	200	900	650	0,36	1																3	1	-	Т	C1-01	+
7	II	КСУ	2800	1500	300	1800	700	0,74		1															3	1	-	Т	C1-01	+
8	II	КСП	1890	1000	200	900	790	0,36	1															1	1	1	-	Т	C1-01	+
9	II	КСП	1760	1000	200	900	660	0,36	1																3	1	-	Т	C1-01	+

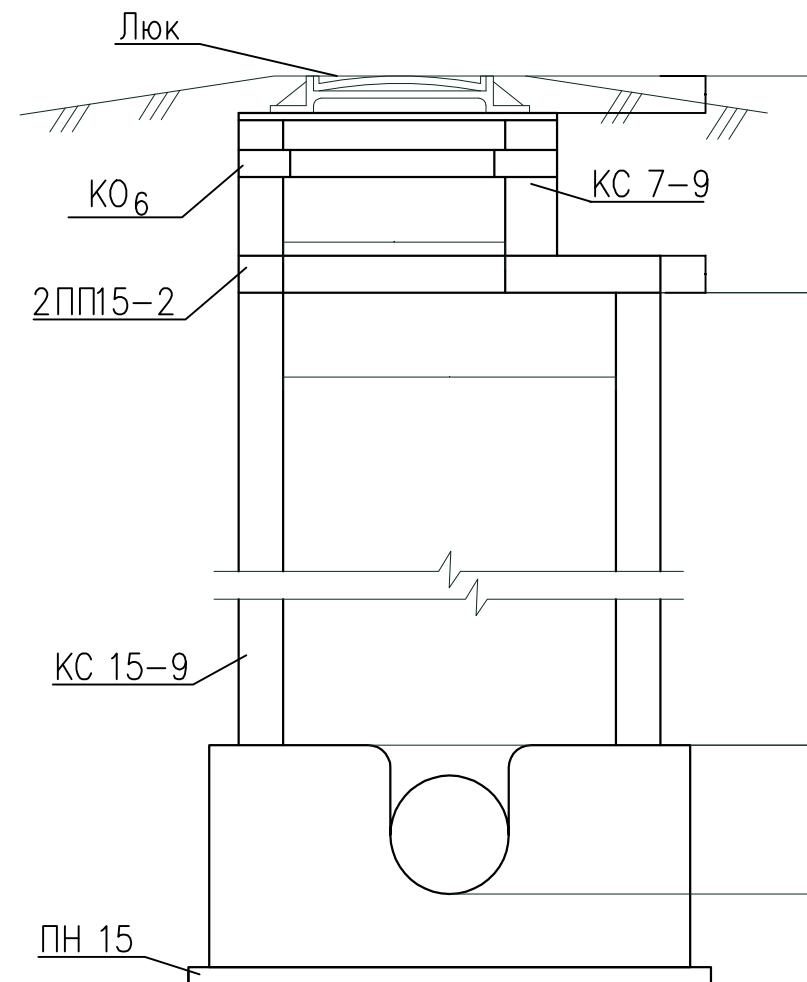

Примечания:

- Все сборные ж/б элементы устанавливаются на цементно-песчаном растворе марки 100.
- Под плитой днища выполнить щебеночное основание, h=100мм (щебень марки 600, фр. 10-20) и бетонную подготовку (бетон марки 100), h=100мм.
- Плита днища кладется на бетонную подготовку на цементно-песчаном растворе марки 100, h=20мм.
- Предусмотреть вертикальную и горизонтальную обмазочную гидроизоляцию, выполненную из горячего битума в несколько слоев (не менее 2), общей толщиной 4-5мм, по грунтовке из битума, растворенного в бензине, всех вскрытых бетонных поверхностей, соприкасающихся с грунтом.
- Металлоконструкции огрунтовать грунтовкой ГФ-021 за один раз и окрасить эмалью ПФ-115 за 2 раза вручную.

Изм.	Кол.уч.	Лист № док.	Подп.	Дата	39/19-НВК		
Гл.спец.	Жилиева			05.20	«Поликлиника на 700 посещений в смену в пос. "Волгарь" Куйбышевского района г. Самара»		
					Наружные сети водоснабжения и канализации		
					Стадия	Лист	Листов
					R	8	8
Н.контр.	Иванов			05.20	Таблица канализационных колодцев		
ГИП	Иванов			05.20	ИП ИВАНОВ		

Позиция	Наименование и техническая характеристика	Тип, марка, обозначение документа, опросного листа	Код оборудования, изделия, материала	Завод-изготовитель	Единица измерения	Количество	Масса единицы, кг	Примечание
1	2	3	4	5	6	7	8	9
Водопровод В1								
1	Врезка в существующую сеть Ø400				шт	1		
2	Трубы ПЭ 100 .SDR 17-110 x 6,6 пульевая ГОСТ 18599 – 2001	ГОСТ 18599 – 2001			м.п.	25,0		
3	Трубы ПЭ 100 .SDR 17-225 x 13,4 пульевая ГОСТ 18599 – 2001	ГОСТ 18599 – 2001			м.п.	302,0		
4	Трубы стальные электросварные Ø426x5(футляр)	ГОСТ 10704-91			м.п.	10,5		
5	Задвижка VAG EKO PLUS с обрезиненным клином, короткая модель (среда-вода)Ø100	VAG EKO plus			шт	5		
6	Задвижка VAG EKO PLUS с обрезиненным клином, короткая модель (среда-вода)Ø200	VAG EKO plus			шт	8		
7	Задвижка VAG EKO PLUS с обрезиненным клином, короткая модель (среда-вода)Ø400	VAG EKO plus			шт	1		
8	Пожарная подставка фланцевая ППФ 200 с ЦПП , ВЧШГ				шт	2	69,7	
9	Тройник фланцевый с пожарной подставкой ППТФ 200x100 с ЦПП , ВЧШГ				шт	1	93,2	
10	Тройник фланцевый ТФ 400x200 с ЦПП , ВЧШГ	ГОСТ 5525-88			шт	2	162	
11	Тройник фланцевый ТФ 200x100 с ЦПП , ВЧШГ	ГОСТ 5525-88			шт	4	64,4	
12	Свободный фланец Ø110			ООО ПКФ"Полимер и Ко"	шт	3		
13	Втулка под фланец литая удлиненная ПЭ 100 SDR 17 Ø110			ООО ПКФ"Полимер и Ко"	шт	3		
14	Свободный фланец Ø225			ООО ПКФ"Полимер и Ко"	шт	12		
15	Втулка под фланец литая удлиненная ПЭ 100 SDR 17 Ø225			ООО ПКФ"Полимер и Ко"	шт	12		
16	Свободный фланец Ø400			ООО ПКФ"Полимер и Ко"	шт	2		
17	Втулка под фланец литая короткая ПЭ 100 SDR 17 Ø400			ООО ПКФ"Полимер и Ко"	шт	2		
18	Пожарный гидрант (h=1500)	ГОСТ 8220-85			шт	3		
19	Вантуз чугунный фланцевый В6-100 Ду100	VAG EKO plus			шт	2		
20	Отвод полиэтиленовый ПЭ 100 90° литой Ø225			ООО ПКФ"Полимер и Ко"	шт	1		
21	Отвод полиэтиленовый ПЭ 100 45° литой Ø225			ООО ПКФ"Полимер и Ко"	шт	7		
22	Отвод полиэтиленовый ПЭ 100 27,5° сварной Ø225				шт	1		
23	Отвод полиэтиленовый ПЭ 100 62,82° сварной Ø225				шт	1		
24	Гильзы из стальной электросварной трубы Ø159x3,0 L=0,3м.	ГОСТ 10704-91			шт	3		
Согласовано								
Инв. № подл.	Подпись и дата	Взам. инв. №						

Изм.	Кол.уч.	Лист	Ндок.	Подпись	Дата
Гл.слец	Жиляева	<i>Жиляева</i>			

30/19-НВК

Стадия	Лист	Листов
P	1	2
ИП ИВАННОВ		

Спецификация оборудования

1	2	3	4	5	6	7	8	9
25	Гильзы из стальной электросварной трубы Ø244,5x4,0 L=0,3м.	ГОСТ 10704-91			шт	12		
26	Гильзы из стальной электросварной трубы Ø478x5,0 L=0,3м.	ГОСТ 10704-91			шт	2		
27	Колодец из сборных ж/б элементов Ø1000 мм	м.п. 902-09-2.2.84			шт	1		
28	Колодец из сборных ж/б элементов Ø1500 мм	м.п. 901-09-11.84			шт	1		
29	Колодец из сборных ж/б элементов Ø2000 мм	м.п. 901-09-11.84			шт	3		
30	Колодец из сборных ж/б элементов 2000x3000 мм	м.п. 901-09-11.84			шт	2		
31	Стремянка для водопроводного колодца	м.п. 901-09-11.84			шт	6		
32	Люк чугунный типа «Л»1-60 ГОСТ 3634-99	м.п. 901-09-11.84			шт	8		
33	Весьма усиленная антикоррозийная изоляция стальной трубы Ø426x5				м.п.	10,5		
	Канализация К1							
1	Трубы стальные электросварные Ø159x5(футляр)	ГОСТ 10704-91			м.п.	32,0		
2	Трубы гофрированные полипропиленовые ИкапластОД 160 ID 139 SN8	ТУ 2248-005-50049230-2018			м.п.	151,0		
3	Колодец из сборных ж/б элементов Ø1000мм	м.п. 902-09-2.2.84			шт	7		
4	Колодец из сборных ж/б элементов Ø1500мм	м.п. 902-09-2.2.84			шт	2		
5	Люк тяжелый гост 3634-99	ГОСТ 3634-99			шт	8		
6	Люк чугунный легкий				шт	1		
7	Весьма усиленная антикоррозийная изоляция стальной трубы Ø159x5				м.п.	32,0		
8	Врезка в существующую сеть Ø400				шт	1		
9	Муфта для прохода через ж/б колодец, DN/OD 160мм	ТУ 2248-001-73011750-2013 или аналог			шт	24		

Согласовано

Инв. № подл. Погнись и дата. Взам. инв. №

Изм.	Кол.уч.	Лист	№ док.	Погн.	Дата	Лист
						2